

枕水の作り方


日村料

- · A2 9"=ボール紙 × 1
- ·輪ゴム × 2


@道具


- · 1 . 9 -
- 、金凡 (建規) あるとキレイにダンボールを折れる。


@図面

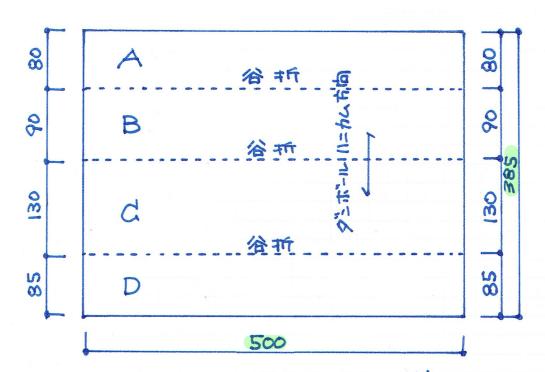

@ 組立

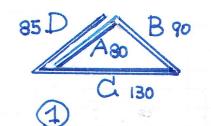


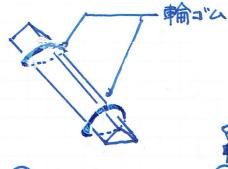

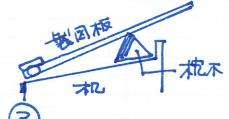

要求図面では表せない建築物の計画上の要点等について、次の(1)~(5)を具体的に記述又は図示する。なお、(1)及び(5)については、必ずそれぞれの(1)4メージ図記入欄(5)1に、平面図、断面図、イラスト等(7)1 リーハンドでもよい。)により当該要点等の考え方を図示する。

(1) 本建築物と隣地の美術館や公会堂と一体的に使用できるようにするために、特に考慮したこと

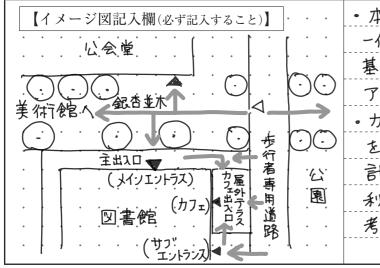


- ・ 本建築物は、隣地の美術館が公会堂と 一体的に使用するため、周辺施設の動線の 基点となる銀杏並木を介して各施設に アプローチできるように考慮した。
- ・カフェテラスとしても利用する屋外テラス を銀杏並木及び東側の公園に向けて 計画することで、周辺施設や公園の 利用者も気軽に利用できるように 考慮した。
- (2) 一般開架閲覧室、展示コーナー、多目的ホールについて、利用者に配慮した計画となるように考慮したこと

一般開架閲覧室	- 一般用架風覧室は、落ち着いた空間となるように他の動線との交錯が少ない
	3階に計画した。●3階ホールに広く面した南放的な計画とすることで、室内へ
	アワセス しやすくなるようにするとともに、天井高さを3m確保することで". 南放
	感のある空间構成となるように配慮した。
展示コーナー	・展示コーナ- は、地域住民の作品を展示することから、南のメイン道路と東の公園
	両方から視認しせすい 1階南東側に計画した。
	・サブエントランスを東側歩行者道路に面にて設け、地域住民が気軽に
	鑑賞できるようにアプローチに配尾した。
多目的ホール	・99目的ホールは、一度に多くの人が利用することから、ホワイエを2階ホールに
	隣接して配置して、利用者が滞留したくく アクセスしやすい計画とした。
	• 1階展示コーナー 吹抜 に面に 配置することで、利用者 にとって
	視覚的に楽しめる空间構成とした。

- (3) 展示コーナーについて、特記事項を踏まえた「室の設い(什器、設備機器等)」について考慮したこと
- •展示コーナーは西側に壁を計画し、展示物が掲示しやすいように配慮した。
- ・エントランスホールに面する出入口は、広く用放的とすることで、施設利用者がわかりやすくアクセスできる計画とした。
- 陳列ケースや展示い。ネルは粉動可能なものを採用することで、フレキシフッルな展示ができる計画とした。

- (4) 地盤条件を踏まえて、基礎構造の計画について、基礎の形式、基礎底面のレベル、基礎の寸法について考慮したこと
- ・基礎の形式は、安全な支持地盤をN値30以上の砂礫層と考え、安定性の高いべた基礎を採用した。 ・基礎の底盤レベルは、N値30以上の支持層に到達でき、施工時の水分立を受けないように、 GL-1.8mで計画した。 ●基礎の寸法については、べた基礎の地応力を安全に支持できるように 基礎梁の梁せいは、1800mm、基礎スラブの厚さは500mmとした。
- (5) 一般開架閲覧室のペリメーターゾーンの断面詳細が分かる図やイラスト等(縮尺1/50程度、フリーハンドでもよい。)及び次の①~③のポイント(全て【イメージ図等記入欄】に記入する。なお、(1)~(4)に記述した内容やその他工夫した点を合わせて記入してもよい。)
 - ① 建築計画上のポイント (天井高、床高、天井ふところ等の寸法及び内装仕上げ、外装仕上げ等を含む。)
- ② 構造計画上のポイント(柱、梁、床等の主要な構造部材(見えがかりも含む。)の断面寸法を含む。)
- ③ 設備計画上のポイント(空調、換気、排煙、照明等を含む。(採用した空調方式の名称を記入する。)

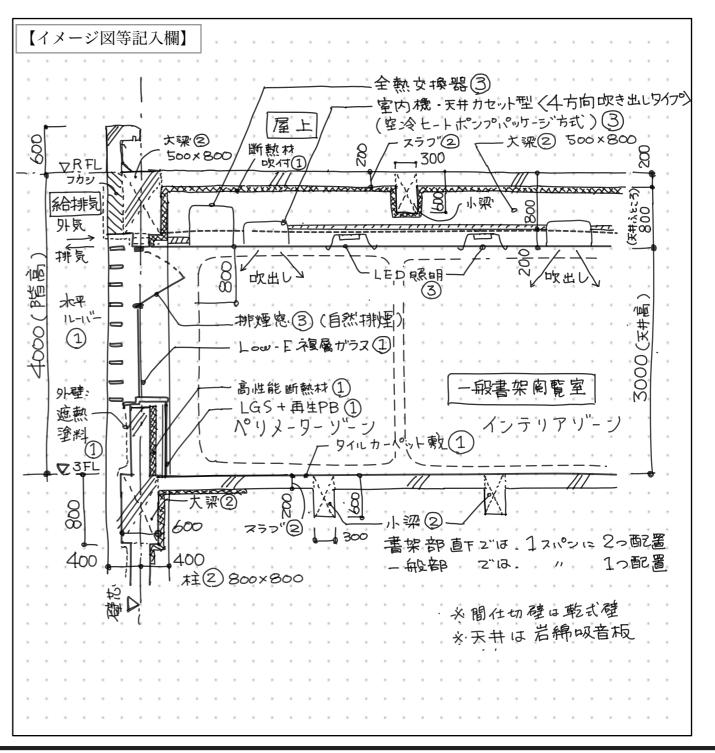



建築士設計製図本科生 課題8 (Web通信講座 添削対象課題) 氏 名 木艮 岸 昌 ろム 校 名 横 手 兵

記述完成時間

時間 分

(1) 本建築物と隣地の美術館	や公会堂と一体的に使用できるようにするために、特に考慮したこと	
【イメージ図記入欄(必ず詞	.入すること)】 ・・・	
		(5) 一般開架閲覧室のペリメーターゾーンの断面詳細が分かる図やイラスト等(縮尺1/50程度、
		リーハンドでもよい。)及び次の①~③のポイント(全て【イメージ図等記入欄】に記入する。 (1) ~ (4) に記述した内容やその他工夫した点を合わせて記入してもよい。)
		① 建築計画上のポイント(天井高、床高、天井ふところ等の寸法及び内装仕上げ、外装仕上げ等を
		② 構造計画上のポイント(柱、梁、床等の主要な構造部材(見えがかりも含む。)の断面寸法を含 ③ 設備計画上のポイント(空調、換気、排煙、照明等を含む。)
		【イメージ図等記入欄】
(2) 一般開架閲覧室、展示コ したこと	ーナー、多目的ホールについて、利用者に配慮した計画となるように考慮	
 一般開架閲覧室		
展示コーナー		
多目的ホール		
	1.76	
(2) 屋子コーナードのいて /	寺記事項を踏まえた「室の設い(什器、設備機器等)」について考慮したこと	
る)展外コーナーについて、		
は、一般小コーケーについて、		
(3) 展外コーナーについて、		
(3) 股小コー) 一について、		
(3) 展外コーケーについて、		
(3) 液小コーケーについて、		

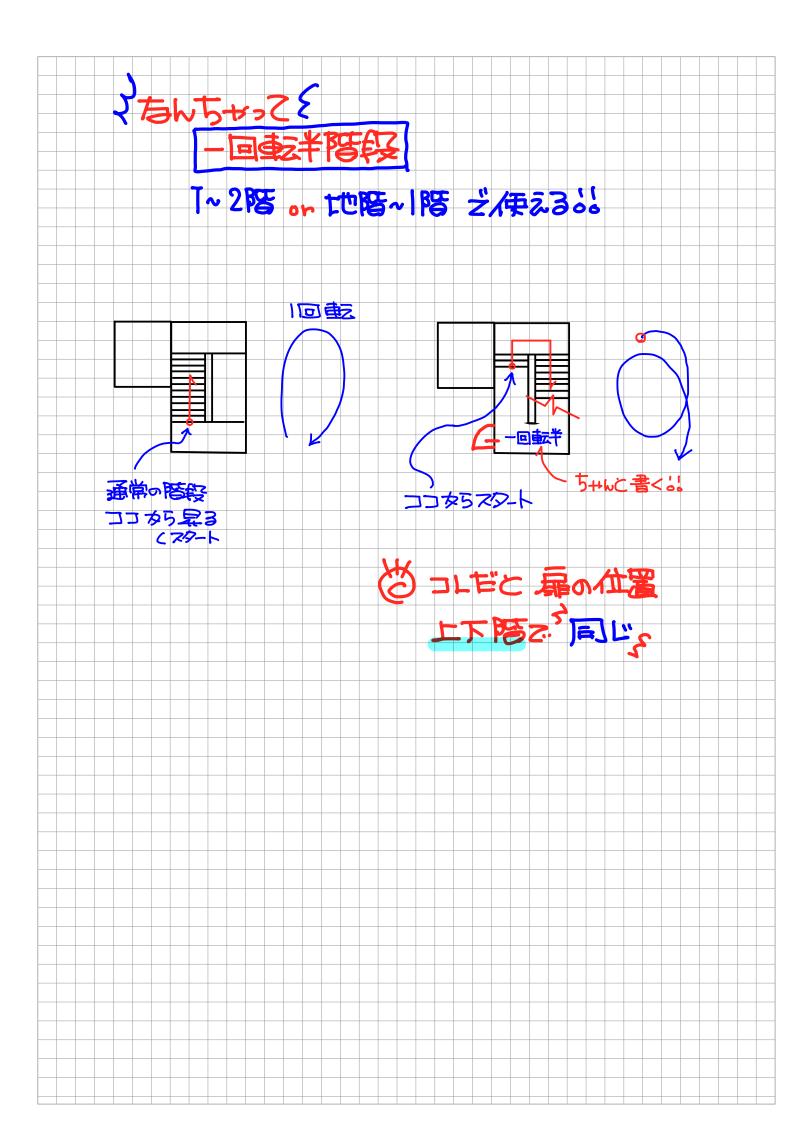

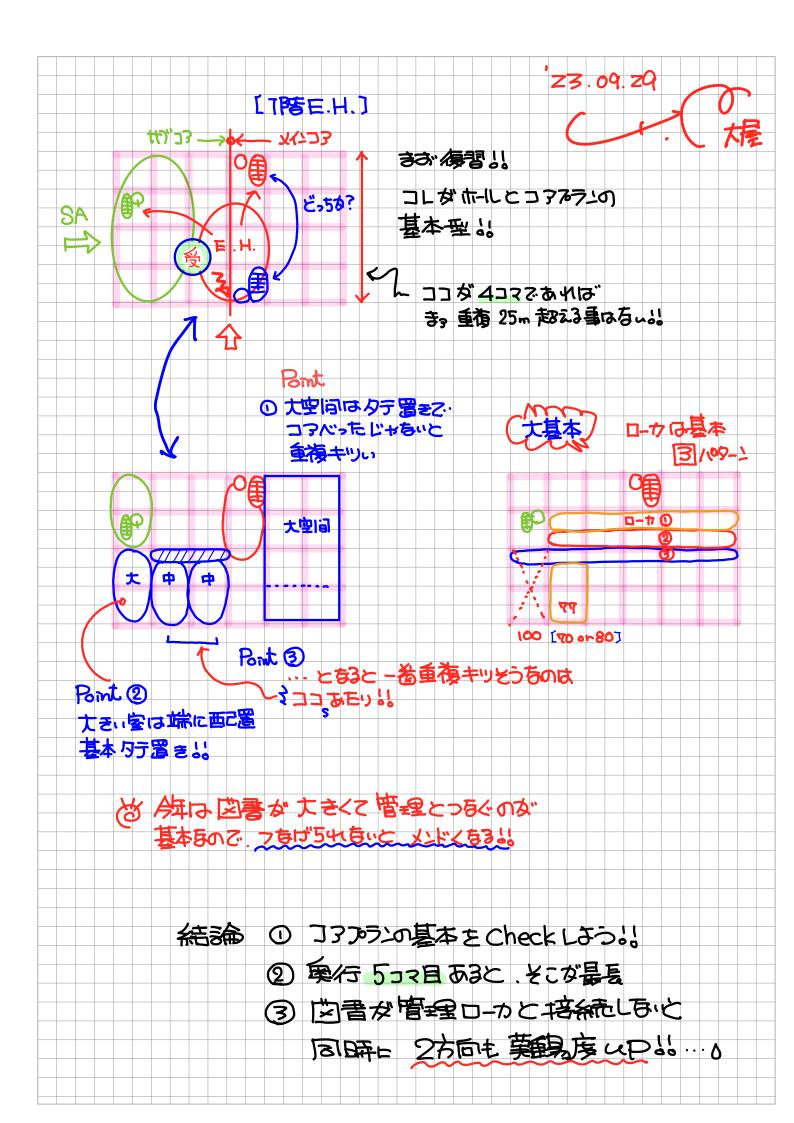



告知その2!! 10月22日(日)

TAC横浜校 11時00分スタート

学科ガイダンス&IIIOIG

★Menu**★**

(A)11時 学科ガイダンス 12時個別相談(B)12時30分設計製図講評 ~再現図チェック

担当講師/大屋喜嗣

(おおや よしつぐ)

横浜校主任講師 (学科·設計製図)

学科上級本科 主任講師(新宿校)



再現図に参加されるみなさんへ

大屋 喜嗣

次ページ告知の通り、TAC版マイプラ**「合否ランク検証システム」**がスタートします。その上で、再現図を大屋にチェックしてほしい方は、下記の通り図面を提出下さい。

大屋チェックに参加された方は、自動的に「**合否ランク検証システム**」に 参加となりますので、併せてよろしくお願いいたします。

また参加された方には、**大屋オリジナルの解答例(1/400エスキス)**を プレゼントします!!

【記述】 10月10日(火)※予定

みなさんのマイページに<mark>再現図用紙</mark>がアップされます。 これをDLして使用してください。

【図面】 敷地枠が無い、練習用紙を使用。 ※練習用紙でも可

【重要】 提出される再現図はマーキングはしない!!

【提出期限】 10月29日(日)必着

【提出方法】 ①スキャンして、通常の「質問メール」へ ⇒カラースキャン 400dpi (PDF)

> 重要※図面の<u>氏名欄</u>にハンドルネーム、 タイトルに「大屋チェック希望」と記入する

なるべく良い状態で図面を見たいので、**A2カラースキャン**でお願いします!! <()>

★会員番号も必ず記入!!★

【スキャン環境が無い方】

②TAC**横浜校** 窓口へ ※建築士講座 大屋 宛てと明記の事 ⇒A) 丸めて(筒状で)提出

B) 四つ折りで、封筒に入れて提出

重要※氏名、ハンドルネームを記入の事 ←こちらで消します!!

∓220-0011

横浜市西区高島2-19-12 スカイビル25階 電話番号 045(451)6420(代)

③大屋に直接手渡し ※横浜校にて

A)10月22日12時30分~13時※ガイダンス終わり

B)10月29日(日) 学科講座の空き時間

①12時~13時 ②17時前後

【再現図の講評】①メールにて配信

配信予定/11月29日(水)※予定

②直接結果を聞きたい方

12月3日(日) TAC横浜校 学科講座の空き時間 ①12時~13時 ②17時前後

【再現図の返却】 <u>希望者は</u>本部事務局から郵送にて返却します。 ※提出時に「返却希望」と明記してください。

沢山の方のご参加をお待ちしています!!

TAC一級建築士設計製図講座

合否ランク検証システム

このシステムは、ご自身の本試験の再現答案をアップ・公開すると、他の方がアップした再 現答案も閲覧できるようになります。また合格発表後は、ランクを登録することによって、 他の方の再現答案とランクが閲覧可能となります。これによって、本試験における皆様の答 案状況や、採点傾向・ランク分け等を検証するものです。

【使用法】

1. ログインの方法

右のQRコードを読み取った後、IDとPASSで本システムにログインしてください。 ID 10 ケタのTAC会員番号 (Mvページ右上又は会員証に記載されています)

PASS 8ケタの西暦の生年月日 (例:1980年5月10日生→19800510)

2. 再現答案のアップロード

[期間]本試験終了後、10月31日まで

[方法]本試験の答案を再現し、スマートホンで写真を撮り、そのデータをアップロードしてください。

[注意]・アップロードできるのは、完成答案に限ります(プランではありません)。

- 氏名等、個人を特定できる記載は必ず消してから写真を撮ってください。
- できるだけ鮮明な写真をアップロードしてください。

3. 他の受講生の答案をご覧いただけます。

[期間]再現答案のアップ後、合格発表前日(12月24日)まで 他の受講生がアップロードした答案をご覧になることができます。

4. 合格発表後のランク登録

[期間]合格発表(12月25日)後、2024年1月10日まで 合格発表通知に記載された本試験のランク(I.Ⅲ.Ⅲ.Ⅳ)を登録してください。

5. ランク別答案一覧をご覧いただけます

[期間] 2024年2月1日~2月末日

皆様がアップロードした答案を、ランク別にご覧になることができます。

※ランク登録がされていない方は、全データをご覧いただけませんのでご注意くだ さい。

