設計課題「保育所(木造)」

1. 設計条件

ある地方都市において、地域の子育てをサポートするための環境を整えた小規模 な保育所を計画する。この保育所は、0歳児から5歳児を受け入れる施設とする。 計画に当たっては、次の①~⑤に特に留意する。 ①乳児・ほふく室及び保育室については、日照・通風・採光に配慮する。

②保育室に隣接して屋外テラスを設け、屋外遊戯場と一体的に利用できるようにする。 ③調理室への食材等の搬入に配慮して、主要な出入口とは別に、調理室専用の通 用口を独立して設け、衛生面に配慮する。

④各要求室等は、適切な配置計画及び動線計画とし、防犯にも配慮した計画とする。 ⑤1階の床高はGL+250、玄関土間とテラスの床高はGL+150とする。

- ア. 形状、道路との関係、方位等は、下に示す敷地図のとおりである。
- イ. 第一種住居地域内にあり、防火・準防火地域の指定はない。
- ウ. 建蔽率の限度は60%、容積率の限度は200%である。
- エ. 地形は平坦で、道路及び隣地との高低差はなく、地盤は良好である。
- オ. 電気、都市ガス、上水道及び公共下水道は完備している。

(2) 構造、階数、建築物の高さ等

- ア、木造2階建てとする。
- イ. 建築物の最高の高さは10m以下、かつ、軒の高さは7m以下とする。
- ウ. 耐力壁(筋かい等を設けた構造上有効な壁)は、必要な量をバランスよく配置 する。

(3) 延べ面積等

- ア. 延べ面積は、「160㎡以上、210㎡以下」とする。
- イ. ピロティ、玄関ポーチ、屋外テラス、駐車スペース、駐輪スペース等は、床 面積に算入しないものとする。

(4) 人員構成等

- ア. 受入れの乳幼児数は20名(0歳児:3名、1歳児:3名、2歳及び3歳児:7名、 4歳及び5歳児:7名)
- イ. 職員数は6名(施設長1名、保育士4名、調理員1名)

(5) 要求室等

下表の全ての室等は、指定された設置階に計画する。

	主くの至守は、	相足されに改進階に計画する。
設置階		特 記 事 項
	玄 関	ア. 乳幼児用及び職員用の下足入れを設ける。 イ. ベビーカー置場(1,500mm×1,500mm以上)を設ける。
	乳 児 室 兼	ア. 床面積は、16㎡以上とする。 イ. 0歳児3名及び1歳児3名の保育に利用する。
	ほふく室	ウ. 乳児用スペースには、乳児用ベッド(1,200mm×700mm) を3台設ける。
	保育室(1)	ア. 床面積は、1室につき16㎡以上とする。 イ. 保育室(1)は、2歳及び3歳児(計7名)の保育に利用し、 保育室(2)は、4歳及び5歳児(計7名)の保育に利用 する。
	保育室(2)	ウ. 各室には、収納棚(幅1,600mm×奥行400mm)を設ける。 エ. 2室の間仕切りは可動式とし、1室にまとめて各種イベント等に使用できるようにする。
	調乳室	ア. 乳児室兼ほふく室から直接行き来できるようにする。 イ. ミニキッチン(幅900mm×奥行600mm)を1台設ける。
1階	沐浴室	ア. 乳児室兼ほふく室から直接行き来できるようにする。 イ. 沐浴ユニット(幅1,200mm×奥行600mm)を1台設ける。
	調理室	ア. 床面積は、9 m以上(便所を除く。)とする。 イ. 調理室専用の通用口及び便所を設ける。
	幼児用便所	ア. 保育室(1)及び保育室(2)に近接させる。 イ. 大便器 2 台(1 台には仕切りは設けない)、小便器 2 台 及び手洗い器を設ける。 ウ. シャワーブースを設ける。
	便 所 (A)	ア. 広さは、心々1,820mm×1,820mm以上とする。 イ. 手摺及びおむつ替え用台を設ける。 ウ. 手洗い器を設ける。
	事 務 室	ア. 床面積は、13㎡以上とする。 イ. 玄関に隣接させ、受付カウンターを設ける。 ウ. 事務用机(計2台)及び椅子(計2席)を設ける。 エ. 応接コーナー、テーブル及びソファーを設ける。
	医 務 室	ア. 床面積は、4㎡以上とし、事務室に隣接して設ける。 イ. 幼児用ベッド(1,450mm×750mm)を1台設ける。
	保育士室	ア. 床面積は、13㎡以上とし、休憩等に使用する。 イ. テーブル、椅子(計4席以上)及びロッカー(計4台)を 設ける。
2階	多目的室	ア. 床面積は、13㎡以上とする。 イ. 子育て教室、各種イベントの準備等に使用する。
	倉 庫	・床面積は、9㎡以上とする。
	洗面コーナー	
	便 所 (B)	・手洗い器を設ける。
(注 1) タ要求宏におい	いては、床面積・広さの指定がない場合、床面積は適宜とする。

- (注1)各要求室においては、床面積・広さの指定がない場合、床面積は適宜とする。 (7) (注2)1階の廊下の幅は、心々1,365mm以上とする。
- (注3)階段は、蹴上げの寸法を190mm以下、踏面の寸法を225mm以上とする。 (踏面の寸法は、回り階段の部分の場合、踏面の最も狭いほうの端から300 mmの位置において確保する。)

(6) 屋外施設

屋外に下表のものを計画する。

屋外テラス	ア. 保育室(1)及び保育室(2)から直接行き来できるようにする。
	イ.手・足洗い場を設ける。
屋外遊戲場	
	以上の円が1つ入るスペース)とする。
	イ. 保育室(1)及び保育室(2)と屋外テラスを介して直接行き来で
	きるようにする。
屋外スロープ	・玄関に至るアプローチにおいて高低差が生じる場合は、スロー
	プ(勾配は1/12以下)を設ける。
駐車スペース	・3台分(利用者用2台分、サービス用1台分)を設ける。なお、
	利用者用1台分については、幅3,500㎜以上とする。
駐輪スペース	・利用者用4台分を設ける。
門・塀・植栽	

2. 要求図書

a. 答案用紙の定められた枠内に、下表の要求図書を記入する。(寸法線は、枠外に

(目盛4.55mm)


- はみだして記入してもよい。)
- b. 図面は黒鉛筆仕上げとする。(定規を用いなくてもよい。)

c. 記入寸法の	7単位上のこうる。(足成を用いなくともよい。) 0単位は、mとする。なお、答案用紙の1目盛は、4.55mm(矩計図にあ	
	Dmm)である。 ス対策のための機械換気設備等は、記入しなくてよい。	
	特 記 事 項	
	特 記 事 項 ア. 1階平面図兼配置図及び2階平面図には、次のものを記入する。 ・建築物の主要な寸法 ・室名等 ・「通し柱」を○印で囲み、「耐力壁」には△印を付ける。 ・矩計図の切断位置及び方向 イ. 1階平面図兼配置図には、次のものを記入する。 ・敷地境界線と建築物との距離 ・道路から建築物へのアプローチ、屋外テラス、屋外遊戯場、屋外スローブ(高低差が生じる場合)、駐車スペース、駐輪スペース、門、塀、植栽等 ・道路から敷地及び建築物への出入口には、▲印を付ける。 ・玄関及び玄関ボーチの土間部分の地盤面からの高さ ・屋外テラス…手・足洗い場 ・屋外遊戯場…直径3m以上の円(破線にて明記する。)、面積 ・乳児室兼ほふく室…乳児用ベッド ・保育室(1)及び保育室(2)…収納棚、可動間仕切(破線にて明記する。)及び各室の床高 ・調乳室…ミニキッチン ・沐浴室…沐浴ユニット ・調乳室…ミニキッチン ・沐浴室…沐浴ユニット ・調理室、一方のでは、洋式便器、手洗い器、シャワーブース ・便所には、洋式便器、幼児用大便器、手洗い器、シャワーブース ・便所(A)…洋式便器、手摺、手洗い器、おむつ替え台 ・事務室…受付カウンター、事務用机、椅子、テーブル、ソファー	
3) 2 階 床 伏 図 兼 1 階小屋伏図 (1 /100)	・医務室…幼児用ベッド ウ. 2階平面図には、次のものを記入する。 ・1階の屋根伏図(平家部分がある場合) ・保育士室…テーブル、椅子、ロッカー ・洗面コーナー…洗面器 ・便所(B)…洋式便器、手洗い器 ア. 主要部材(通し柱、1階及び2階の管柱、胴差、2階床梁、桁、小屋梁、火打梁、棟木、母屋、小屋東など必要なもの)については、凡例の表示記号にしたがって記入し、断面寸法(小屋東を除く。)を凡例欄に記入する。ただし、主要部材のうち、平角材又は丸太材としたものについては、その断面寸法を図面上に記入する。なお、根太及び垂木については、記入しなくてよい。イ. 火打梁の代わりに、構造用面材による床組とする場合には、胴差、床梁、桁を記入したうえで構造用合板の厚さ、釘の種類・打ち付け間隔を明記する。 ウ. その他必要に応じて用いた表示記号は、凡例欄に明記する。	
4)立 面 図	エ. 建築物の主要な寸法を記入する。 ア. 南側立面図とする。	
(1/100) 5)矩 計 図 (1/20)	イ. 建築物の最高の高さを記入する。 ア. 切断位置は、1階・2階の外壁を含む部分とする。また、1階 又は2階の少なくともどちらかに開口部を含むものとする。 イ. 作図の範囲は、柱心から1,000mm以上とする。 ウ. 矩計図として支障のない程度であれば、水平方向及び垂直方向の作図上の省略は、行ってもよいものとする。 エ. 主要部の寸法等(床高、天井高、階高、軒高、軒の出、開口部の内法、屋根の勾配)を記入する。 オ. 主要部材(基礎、土台、大引、1階根太、胴差、2階床梁、2階根太、桁、小屋梁、母屋、垂木など必要なもの)の名称・断面寸法を記入する。 カ. 床下換気口(又は、これに代わるもの)の位置・名称を記入する。キ. アンカーボルト、羽子板ボルト等の名称・寸法を記入する。 ク. 屋根(小屋裏が外気に通じている場合は、屋根の直下の天井)、外壁、その他必要と思われる部分の断熱・防湿措置を記入する。ケ. 室名及び内外の主要な部位(屋根、外壁、床、内壁、天井)の仕上材料名を記入する。	
6)面 積 表	ア. 建築面積、床面積及び延べ面積を記入する。 イ. 建築面積及び床面積については、計算式も記入する。	
7)計画の要点等	ウ. 面積の数値は、小数点以下第2位までとし、第3位以下は切り 捨てる。 ・建築物等の計画に関する次の①~③について、具体的に記述する。 ①建築物のアプローチについて、工夫した点 ②保育室(1)及び保育室(2)の配置計画について、工夫した点 ③防犯について、工夫した点	
	宅 地	
	道路 8000.9	
	際 	

隣 地 17.500

敷地図(縮尺:1/500)

		\pm																										
		_								_			_								_							
		+																					+					
\vdash		+		++	+												+						\vdash				+	
\vdash		+		+											+								++				+	
		+															+		+								+	
		+		+															+								+	
	\prod			+	+												+		+		$+ \overline{1}$				$+ \top$	+		
	\prod																+											
				+																								
				+																	+						+	
				$+ \overline{1}$		+	+												+		+						+	
	\prod											$+ \overline{+}$					+											
				+																	+							
				+																								
				$+ \overline{1}$		+	+	+									+		+1		$+ \Gamma$						+	
				+													+				+							
	\prod			$+\top$	+			+					+	+			+	+		-	$+ \top$				$+ \mathbb{T}$		+	
		+		+	_	++		-		_		++					+				+						+	
				++				+		_		++					+				+						+	
\vdash				++								+									+						+	
会		+	<u> </u>	<u> </u>	1 1							170										14						
会員番号								1			! ! !	氏夕	- 1									校夕						
号		i	- 1	1	İ	i	į	į	;		I I	名										名						

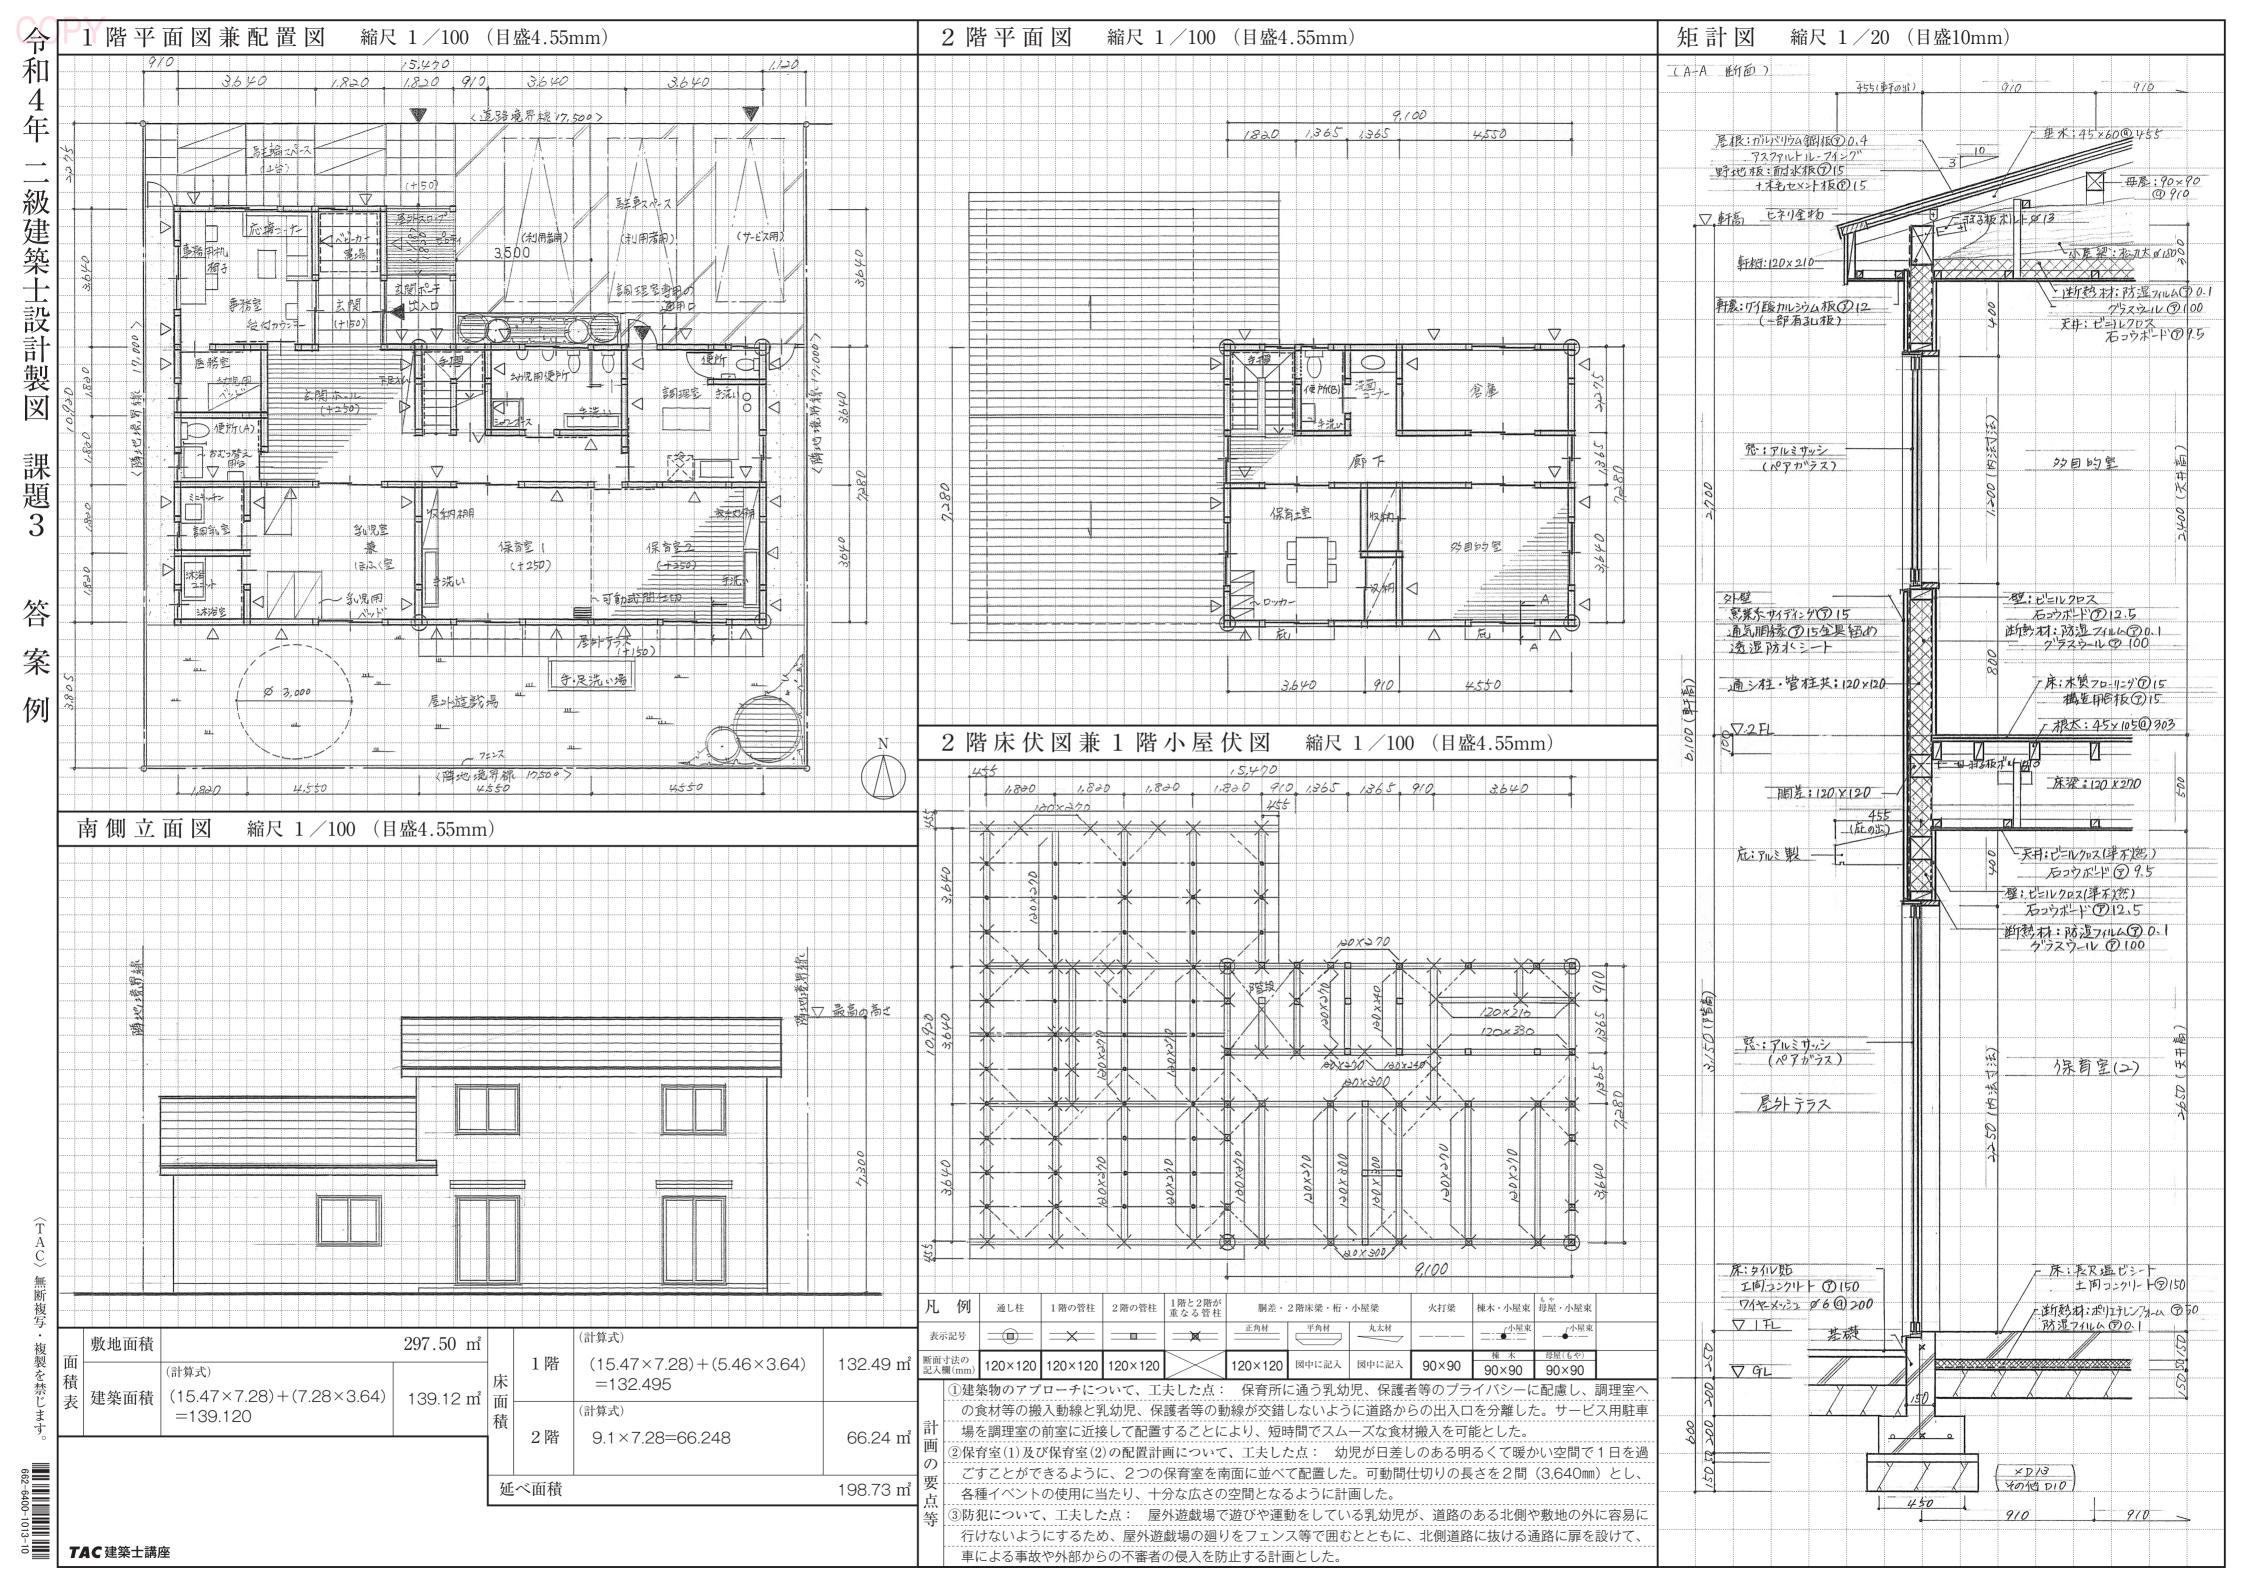

設計課題「保育所(木造)」

1. 設計条件

ある地方都市において、緑豊かな公園を望み、乳幼児が健やかに成長できる小規 模な保育所を計画する。この保育所は、0歳児から2歳児を受け入れる施設とする。

計画に当たっては、次の①~④に特に留意する。 ①敷地の東側にある緑豊かで閑静な公園に配慮した計画とする。

②乳幼児・職員用出入口及び調理室の出入口は、それぞれ独立して設ける。 ③乳幼児・職員用出入口及び調理室の出入口へのアプローチは明確に分離し、そ れぞれ独立して設ける。

④各要求室等は、適切な配置計画及び動線計画とし、防犯にも配慮した計画とする。

(1) 敷 地

- ア. 形状、道路との関係、方位等は、下に示す敷地図のとおりである。なお、敷 地内における交差点付近の斜線部分には、自動車の駐車スペース及びその出 入口を計画してはならない。
- イ. 第一種中高層住居専用地域内にあり、防火・準防火地域の指定はない。
- ウ. 建蔽率の限度は60%、容積率の限度は200%である。
- エ. 地形は平坦で、道路及び隣地との高低差はなく、地盤は良好である。
- オ. 電気、都市ガス、上水道及び公共下水道は完備している。

(2) 構造、階数、建築物の高さ等

- ア. 木造2階建てとする。
- イ. 建築物の最高の高さは10m以下、かつ、軒の高さは7m以下とする。
- ウ. 耐力壁(筋かい等を設けた構造上有効な壁)は、必要な量をバランスよく配置 する。

(3) 延べ面積等

- ア. 延べ面積は、「170㎡以上、210㎡以下」とする。
- イ. ピロティ、玄関ポーチ、バルコニー、屋外スロープ、屋外テラス、駐車スペ ース、駐輪スペース等は、床面積に算入しないものとする。

(4) 人員構成等

- ア. 受入れの乳幼児数は10名(0歳児:2名、1歳児:3名、2歳児:5名)
- イ. 職員数は6名(施設長1名、保育士4名、調理員1名)

(5) 要求室等

		至寺		E1.+	指定された設置階に計画する。
設证	置階		名	等	特 記 事 項
		玄		関	ア. 乳幼児用及び職員用の下足入れを設ける。 イ. 玄関又は玄関ホール上部に明るく開放的な吹抜け (1,820mm×1,820mm以上)を設け、2階から玄関部分が 見えるようにする。
		乳児	・ほふ	〈室	ア. 0歳児及び1歳児の保育に使用する。 イ. 床面積は、0歳児1人につき1.65㎡(有効面積)以上とし、 1歳児1人につき3.3㎡(有効面積)以上とする。 ウ. 収納を設ける。 エ. 収納棚(幅1,500mm×奥行450mm)を1台設ける。
					オ. 手洗い器を設ける。
		保	育	室	 ア. 2歳児の保育に利用する。 イ. 床面積は、2歳児1人につき1.98㎡(有効面積)以上とする。 ウ. 収納を設ける。 エ. 収納棚(幅1,500mm×奥行450mm)を1台設ける。 オ. 手洗い器を設ける。
			41		カ. 下足入れ(屋外遊戯場用)を設ける。
1	階	調	乳	室	ア. 広さは、心々1,820mm×1,820mm以上とする。イ. 乳児・ほふく室から直接行き来できるようにする。ウ. ミニキッチン(幅1,200mm×奥行600mm)を1台設ける。
		沐	浴	室	ア. 広さは、心々1,820mm×1,820mm以上とする。 イ. 乳児・ほふく室から直接行き来できるようにする。
					ウ. 沐浴ユニット(幅1,400mm×奥行700mm)を1台設ける。
		遊	戱	室	ア. 床面積は、20㎡以上とする。 イ. 幼児の遊戯及び保護者を交えたイベント等に使用する。
		調	理	室	ア. 前室を設ける。 イ. 床面積は、9㎡以上(前室を除く。)とする。 ウ. 前室には調理員便所、手洗い器及び食品保管用の収納 を設け、外部から食材の搬入等を行うための出入口を 設ける。
		幼り	見用 便	所	ア. 幼児用大便器2台、幼児用小便器2台、手洗い器及び 汚物流しを設ける。 イ. シャワーユニットを設ける。
					ウ、保育室に近接させる。
		聯員	員用 便	前前	7. 队员主任廷族亡亡30
		事	務	室	ア. 玄関に隣接させ、受付カウンターを設ける。 イ. 事務用机(計2台)及び椅子(計2席)を設ける。 ウ. 収納を設ける。
		保	育 士	室	ア. テーブル、椅子(計4席以上)及びロッカー(計4台)を 設ける。 イ. 収納を設ける。 ウ. バルコニー(幅1,820mm×奥行910mm以上)を設ける。
2	階	多	目 的	室	ア. 子育て相談や職員の休憩に使用する。 イ. テーブル及び椅子(計4席)を設ける。 ウ. コーナーとしてもよい。
		職員	1 用 便	所	・手洗い器を設ける。
適	宜	静	養	室	ア. 幼児用ベッド(長さ1,400mm×幅750mm)を設ける。 イ. 事務室又は保育士室の一角にコーナーとして設けても よい。
		納		戸	

(注1)各要求室においては、床面積・広さの指定がない場合、床面積は適宜とす

(注2)1階の廊下の幅は、心々1,365mm以上とする。

(6) 屋外施設

屋外に下表のものを計画する。

屋外テラス	ア. ウッドデッキ(広さは、3,640mm×3,640mm以上)とし、建築物の南側に隣接して設ける。
	イ. 乳児・ほふく室から直接行き来できるようにする。 ウ. 足洗い場を設ける。
屋外遊戲場	ア. ウッドデッキを設け、保育室から直接行き来できるようにする。 イ. 手洗い場を設ける。 ウ. 砂場(広さは、1,800mm×1,800mm以上)を設ける。
屋外スロープ	ア. 玄関に至るアプローチにおいて高低差が生じる場合は、スロープ(勾配は1/12以下)を設ける。 イ. スロープの上端と下端には、奥行1,500mm以上の平場を設ける。 なお、上端の平場は玄関ポーチと兼用してもよい。
駐車スペース	・サービス用として、1台分を設ける。
駐輪スペース	・利用者用8台分を設ける。
門・塀・植栽	

敷地図(縮尺:1/500)

画してはならない。

(目盛4.55mm)


2. 要求図書

- a. 答案用紙の定められた枠内に、下表の要求図書を記入する。(寸法線は、枠外に はみだして記入してもよい。)
- b. 図面は黒鉛筆仕上げとする。(定規を用いなくてもよい。)

c. 記入寸法6	沿筆仕上げとする。(定規を用いなくてもよい。) の単位は、mmとする。なお、答案用紙の1目盛は、4.55mm(矩計図にあ .0mm)である。
d. シックハウ	ウス対策のための機械換気設備等は、記入しなくてよい。
要 求 図 書 ()内は縮尺	特 記 事 項
(1) 1 階平面図 兼 配 置 図 (1/100)	・建築物の主要な寸法 ・室名等
2) 2 階平面図 (1/100)	一点鎖線でその範囲を明記する。)
	イ. 1階平面図兼配置図には、次のものを記入する。 ・敷地境界線と建築物との距離
	・道路から建築物へのアプローチ、屋外テラス、屋外遊戯場、屋外スロープ(高低差が生じる場合)、駐車スペース、駐輪スペース、門、塀、植栽等
	・道路から敷地及び建築物への出入口には、▲印を付ける。 ・玄関及び玄関ポーチの土間部分の地盤面からの高さ ・屋外テラス…足洗い場 ・屋外遊戯場…ウッドデッキ、手洗い場、砂場
	・玄関…下足入れ ・乳児・ほふく室…収納、収納棚、手洗い器 ・保育室…収納、収納棚、手洗い器、下足入れ
	・調乳室…ミニキッチン ・沐浴室…沐浴ユニット ・調理室…前室に調理員用便所(洋式便器)、手洗い器、食品保管
	用収納、調理室に厨房設備機器(流し台、調理台、コンロ台、冷蔵庫) ・幼児用便所…幼児用小便器、幼児用大便器、手洗い器、汚物流
	し、シャワーユニット ・職員用便所…洋式便器 ・事務室…受付カウンター、事務用机、椅子、収納
	ウ. 2階平面図には、次のものを記入する。 ・1階の屋根伏図(平家部分がある場合) ・保育士室…テーブル、椅子、ロッカー、収納、バルコニー
	・職員用便所…洋式便器、手洗い器 エ. 1階平面図兼配置図又は2階平面図には、次のものを記入する。 ・静養室…幼児用ベッド
(3) 2 階 床 伏 図 兼 1 階小屋伏図	小屋梁、火打梁、棟木、母屋、小屋束など必要なもの)については、凡例の表示記号にしたがって記入し、断面寸法(小屋束
(1/100)	材又は丸太材としたものについては、その断面寸法を図面上に 記入する。なお、根太及び垂木については、記入しなくてよい。
	イ. 火打梁の代わりに、構造用面材による床組とする場合には、胴差、床梁、桁を記入したうえで構造用合板の厚さ、釘の種類・打ち付け間隔を明記する。 ウ. その他必要に応じて用いた表示記号は、凡例欄に明記する。
	エ. 建築物の主要な寸法を記入する。
4)立 面図 (1/100)	ア. 東側立面図とする。 イ. 建築物の最高の高さを記入する。
(5)矩 計図 (1/20)	ア. 切断位置は、2階のバルコニーの外壁の開口部を含む部分とする。 イ. 作図の範囲は、柱心から1,000mm以上とする。 ウ. 矩計図として支障のない程度であれば、水平方向及び垂直方向
	の作図上の省略は、行ってもよいものとする。 エ. 主要部の寸法等(床高、天井高、階高、軒高、軒の出、開口部 の内法、屋根の勾配)を記入する。
	オ. 主要部材(基礎、土台、大引、1階根太、胴差、2階床梁、2階根太、桁、小屋梁、母屋、垂木など必要なもの)の名称・断面寸法を記入する。
	カ. 床下換気口(又は、これに代わるもの)の位置・名称を記入する。 キ. アンカーボルト、羽子板ボルト等の名称・寸法を記入する。 ク. 屋根(小屋裏が外気に通じている場合は、屋根の直下の天井)、 が、その他が悪と思われる部分の断熱・防湿性器を記します。
	外壁、その他必要と思われる部分の断熱・防湿措置を記入する。 ケ. 室名及び内外の主要な部位(屋根、外壁、床、内壁、天井)の仕 上材料名を記入する。 コ. 外壁の仕上げについては、乾式工法によるものとする。
(6)面 積 表	
(7)計画の更占室	・建筑物等の計画に関する次の①~②について 目休的に記述する

(7)計画の要点等 ・建築物等の計画に関する次の①~③について、具体的に記述する。 ①敷地東側の公園に対して、計画上配慮した点 ②乳児・ほふく室及び保育室の配置・動線計画について、工夫した点

③構造計画について、工夫した点

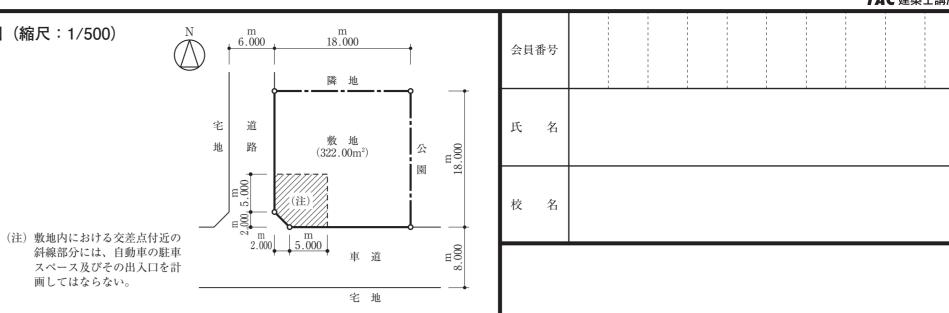

							+				+		+		+			+		+	+														
	_						+	_	+++		+		+		+			+		+++	+														_
						+	+				+							+			+														-
\vdash		-				_	+				+		+++					+																	_
\vdash	_	+-			-		+	_			+		++		+		+	+		+				-											_
\vdash		_					\perp				\perp		\perp					\perp																	+
ш	\perp	\perp			\sqcup	\perp	\perp		\perp		\perp		$\perp \perp$		\perp		\perp	\perp		\perp	\perp			\perp											\perp
											11																								
											+++							+			_														_
		+				_	+	_			+++		+++					+																	_
\vdash		-					+				+		+++					+			_														_
		_					-						+								_														_
		_					\perp				\perp		\perp					\perp																	
\Box	\perp	\perp			\sqcup	\perp	\perp		\perp		\perp		$\perp \perp$		\perp		\perp	\perp		\perp	\perp														'
																																			-
																		[
								\top	\top		\top		\top			\top		\top		\top				\Box					\top				\top		
	+		\vdash	+		+	+	+	+		+	+		+	+	+	++	+		++	+	\Box				\top		+	+						+
\vdash	+	+	\vdash	+		+	++	+	++		++	+	+++	+	++	+	++	+		++	+	++	+	+	+	+	\vdash	++	++	+		\vdash	+		+
\vdash	+	+	\vdash	+		+	+	+	++	+	++	+	++	+	++	+	++	+		++	+			+	++	+		++	++				+		+
\vdash	+	+	\vdash	+			++	_	++	_	+	+	+	_	+	+	++	+	_	++	+	\vdash		+	+			++	++		\vdash	\vdash	_		
\vdash	+	-	-	+			\sqcup	_	+	_	+		+	+	++	+	+	+	_	+	+		-	\vdash		+			+		\Box		_	_	
\sqcup	_	_	\vdash			\perp	\sqcup		$\perp \perp$		$\perp \perp$		+		+		+	\perp		+				\sqcup	\perp	\perp			+						
	\top				\Box		\Box		\top		\top		\top					\top			\top														
	+			+	\vdash	+	+	\top	+	+	+		++		+		+	+		++	+			+									+		+
	_					_	+	_	+++		+		++					+		+	+														+
\vdash	_	+		+	\vdash	_	+	_	+	_	++		++		+			+		+	+														+
\vdash	+	+		+	\vdash	+	+	_	+	_	+		++	_	+++			+		++	+			+		_							_		+
\vdash	+	+		+	\vdash	+	+	+	+	_	+	_	++	_	+	_	++	+		++	+			+		_				_		\vdash	+	_	_
\vdash	\perp	-		+	\vdash	+	\vdash	\perp	+		+		++	_	\perp		++	+		++	+			\perp										_	
							\perp																												
							\perp				\perp		\perp																						
	\top		\vdash			\top		\top	\top		\top	\top	\top		\top	\top	\top	\top		\top									\top						\top
\vdash	\top		\vdash	+	+	\top	+	+	+		+	+	+	\top	++	\top	++	+		++	+		\top			+		+	++		+	\vdash	+		+
\vdash	+		\vdash	+	+	+	+	+	++	+	+	+	++	+	++	+	++	+	+	++	+	++		+	++	+		+	++		+	\vdash	+	+	+
	+	+	\vdash	+		+		+	++	_	++	+	++	+	++	+	++	+		++	+		+		++	+		++	++			\vdash	+		+
\vdash	+	+	 	+	+	_	+	+	++	_	++	+	++	_	++	_	++	+		++	+	++				+		+	++		+	\vdash	+		+
\vdash	+	+	\vdash	+		-	++	_	++	_	++	+	++	_	++	+	++	+		++		++		+	++	+		++	++		++	\vdash	+		+
\vdash	+	+	\vdash	+			+	+	+		+		++	+	++	_	+	+		++				+		+			++		\vdash		-		+
\sqcup	_	-	\vdash			\perp	\sqcup		$\perp \perp$		+	\perp	++		+		+	+		++				\perp		\perp		\vdash	+			\vdash	\perp		+
						\perp		\perp	$\perp \perp$		\perp		$\perp \perp$		$\perp \perp$		$\perp \perp$	$\perp \perp \perp$		$\perp \perp$						\perp			\perp						\perp
																		\perp								\perp			$\perp \perp$						\perp
									\Box									\Box																	
				\top					\top									\top		\top															
\vdash			\vdash	+	\Box	\top			+		+	\top	+		+		+	+		+								\vdash	+		\Box	\vdash			\top
\vdash	+		\vdash	+		+	+	+	+		++	+	+	+	++	+	+	+		+	+			+	++	+			+			\vdash	+		+
\vdash	+		\vdash	+		+	+	+	++	+	+	+	++	+	++	+	++	+		++	+			+	++	+		++	++				+		+
\vdash	+	+	\vdash	+		+	++	+	++		++	+	++		++	+	++	+		++	+	++		+	++	+		++	++			\vdash	+		+
\vdash	+	+	\vdash	+	+	+	++	+	++	_	++	+	++	+	++	+	++	+	_	++	+	++		+		+		++	++		\vdash	\vdash	+	-	+
\vdash	+	+		+	+	_	+	+	++		++	_	++	_	++	_	++	+	+	++	+			+		+		\vdash	++		\vdash			-	+
\vdash	-	-		-		\perp	+	_	+		+	_	++	_	++	_	++	+		++	-		-	+	-++	+			++			\vdash	+		
	_					\perp		_	$\perp \perp$		$\perp \perp$		++		+		++	+		++						+			+				\perp		+
\sqcup									$\perp \perp$		$\perp \perp$		$\perp \perp$		$\perp \perp$			\perp		$\perp \perp$			\perp	\sqcup		\perp			$\perp \perp$				\perp		\perp
\Box																																			\perp

